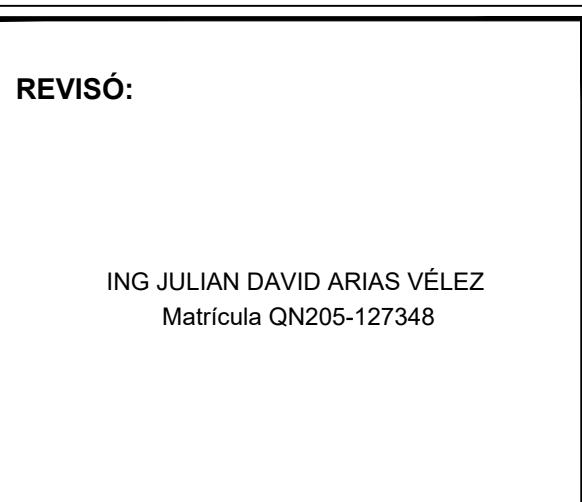
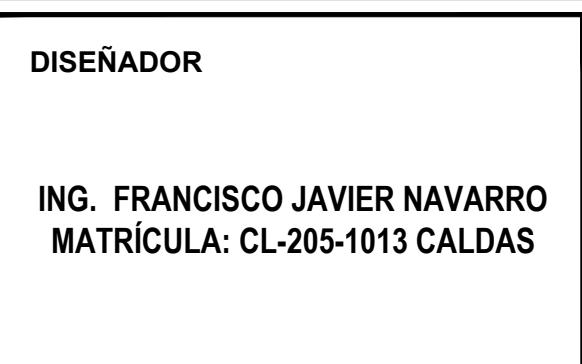
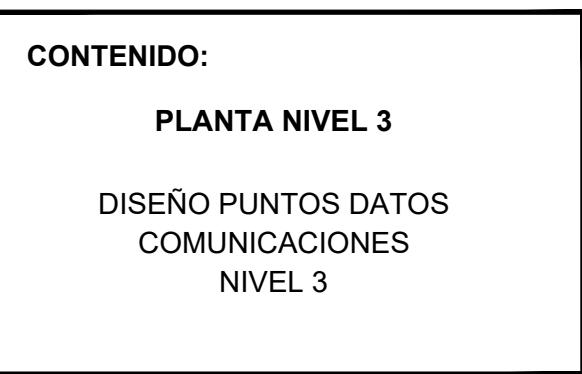


PROYECTO:

 CENTRO DE
DESARROLLO TECNOLÓGICO
CON ENFOQUE EN
AGROINDUSTRIA

CDTA


 MODIFICACIONES:
 No. DD/MM/AAAA - MODIFICACIÓN
 1 26/05/2024 AJUSTE JDAV

 NOMBRE DEL ARCHIVO:
 6.1. DIAGRAMA UNIFILAR.dwg

 FECHA:
 JULIO 2024 ESCALA:
 1:75


PLANO ELE 12 | 19

NOMENCLATURA

-R-1PP1-05/06: R= RED DATOS; 1= NIVEL; PP1=PATCH PANEL 1; PUERTOS 05-06 NUMERACIÓN CONSECUTIVO
PATCH PANELS DE 24 Y 48 PUERTOS.

RACK ABIERTO DE 42 UNIDAD DE RACK = $42 \times 1\frac{3}{4}'' = 42 \times 47'' = 186.69$ cm de altura y ancho $19'' = 48.26$ cm

- Nota 1: todo el cableado UTP cat6a, es conducido mediante bandeja tipo malla, y el bajante hasta el punto toma se realiza mediante canaleta
- Nota 2: Las dimensiones de canaleta 12cmx5cm, con sus diferentes troqueles para instalación de face plate, tomas regulados y no regulados
- Nota 3: UTP utilizado es Cat6A. Cable no 12AWG, blanco para el neutro, verde tierra, y dos colores rojos y negro tomas regulados y no regulados.
- Nota 4: UTP utilizado es Cat6A. Ilega por canaleta desde cuarto comunicaciones, continua en tubería MT $\frac{3}{4}''$ caja de conexión de camara IP.
- Nota 5: UTP utilizado es Cat6A. Ilega por canaleta desde cuarto comunicaciones, continua en tubería MT $\frac{3}{4}''$ caja de conexión jack face plate para access point
- Nota 6: UTP utilizado es Cat6A. Ilega por canaleta desde cuarto comunicaciones, continua en tubería MT $\frac{3}{4}''$ caja de conexión camara IP.

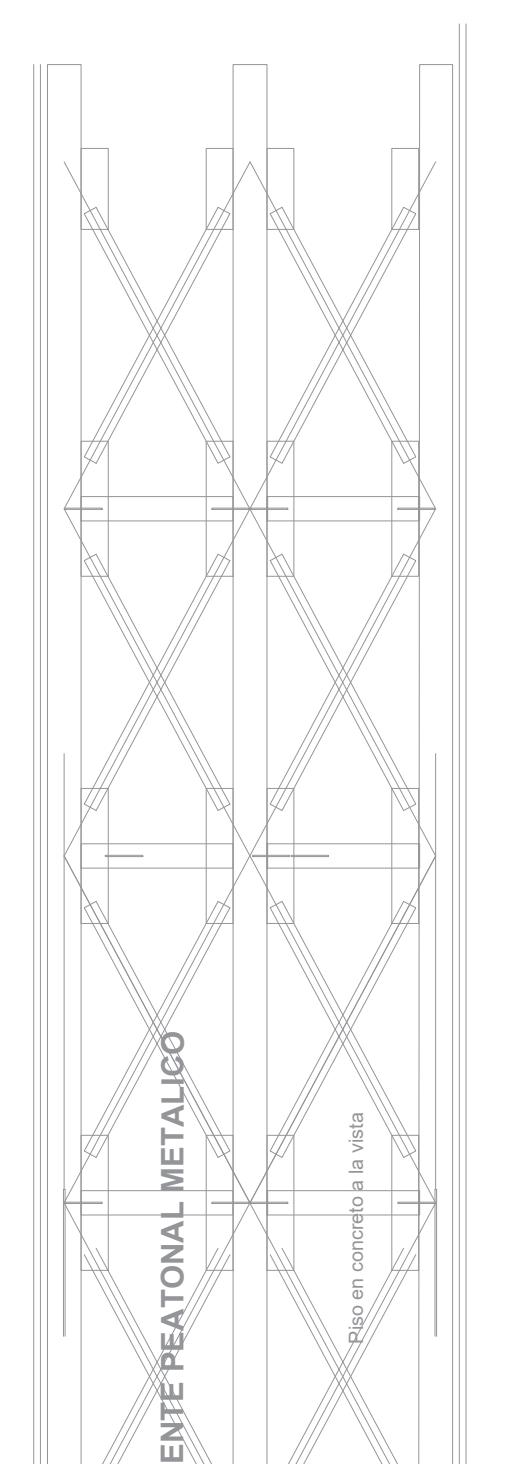

- | | |
|--|--|
| | PUNTOS DE DATOS DOBLES 8 |
| | PUNTOS DE ACCESS POINT |
| | PUNTOS CAMARA IP |
| | PUNTO VIDEO BEAM |
| | PUNTO TV |
| | PUNTO CAMARA VERTICAL |
| | RACK |
| | PUNTOS TMGB BARRAJE PRINCIPAL |
| | PUNTOS RMG BARRAJE RACK TIERRA |
| | PUNTOS CONECTORES VGA |
| | Bajante 3 tubos EMT 2" tuberia techo un nivel inferior, orificio en loza |

